

	Ē	设計条件
トンネル名称		福川トンネル
トンネル延長		95. Om
車道幅員		5. 500m
全幅員		8. 676m
設計速度		40 km/h
交通量		1,040 台/日
トンネル仕上	路面	コンクリート舗装
	壁面	コンクリート(内装なし)
	天井	コンクリート
野外輝度	起点	2,800cd/m2
	終点	2, 200cd/m2

⊟	入口照明器具	KAE070BS-J-D 相当	晴量天時点灯
⊴	入口照明器具	KAE100BS-J-D 相当	晴曇天時点灯
]	基本照明器具	KAE030BLS-J 相当	常時点灯

\bowtie	入口照明器具		KAE100BS-J-D 相当	晴曇天時点灯	6	台
⊞	入口照明器具		KAE070BS-J-D 相当	晴量天時点灯	14	台
Ô	坑外灯	P-1	KCE050-2 8-8B	夜間点灯	[1	基]
•	坑外灯	P-2	KCE050-2 8-8B	夜間点灯	[1	基]
Φ-√−	引込柱		コンクリート柱 10-18-3.5		[1	基]
	照明分電盤		引込柱共架形 700×1500×40	0	- 1	面
受	自動調光装置受光	部	照度式:引込柱取付		- 1	個
AS •	自動点減器		200V3A: 坑外灯P-2ポール取作	t	[1	個]
⊠рв	ブルボックス		露出形 PB 600×600×150, SU	S, WP	2	個
⊠рв	ブルボックス		露出形 PB 400×400×150, SU	S, WP	- 1	個
_	分岐部		モールド分岐(7C用 CV2sq-3	C 2m付), 基本照明用	6	箇所
_	分岐部		モールド分岐 (7C用 CV2sq-5	C 2m付),入口照明用	20	箇所
\longrightarrow	端末処理部		端末処理 (7C用 複合ケーブ)	L)	- 1	箇所
	電線路		FEP敷設			=
	電線路		00埋込配管			-
	電線路		露出配管・露出配線	·		
<u> </u>	異種管接続材		各種			-
干ED	接地		D種接地工事		[1 8	商所]

- 注)表中 [] は、既設再利用とする。 注2) 灯具は上部型式と同等以上とすること。 注3) 灯具は外に(ブレス加工器具枠ない)も使用可とする。 注4) 施工制には使用する灯具にて再計算を実施し、設計基準を満たすことを確認すること。

宝体铅针网面

6 台

夫 他故計凶॥						
工事名 R7億土 徳島上那賀線(福川トンネル) 上勝・正木 トンネルLED照明設備工						
路線名等 徳島上那賀線						
工事箇所	勝浦郡上勝町大字正木(福川トンネル)					
図面名	トンネル照明設備概要図					
縮尺	図 示 図面番号 1 / 17					
会社名						
事業者名	徳島県東部県土整備局(徳島)					

凡例、配管・配線表[更新]

凡例:数量表

70171-302								
記号	名 称	仕 様	数量	備考				
	基本照明器具	KAE030BLS-J 相当 常時点灯	6 台					
\bowtie	入口照明器具	KAE100BS-J-D 相当 晴曇天時点灯	6 台	最天時50%調光点灯				
\blacksquare	入口照明器具	KAE070BS-J-D 相当 晴曇天時点灯	14 台	最天時50%調光点灯				
0	坑外灯 P-1	KCE050-2 8-8B 夜間点灯	[1 基]					
•	坑外灯 P-2	KCE050-2 8-8B 夜間点灯	[1 基]					
Φ-√-	引込柱	コンクリート柱 10-18-3.5	[1 35]					
	照明分電盤	引込柱共架形 700×1500×400	1 面					
受	自動詞光装置受光部	照度式:引込柱取付	1 個					
AS●	自動点滅器	200V3A: 坑外灯P-2ポール取付	[1 個]					
⊠рв	ブルボックス	露出形 PB 600×600×150, SUS, WP	2 個	起点例 PBL-1, PBR-1				
⊠рв	ブルボックス	露出形 PB 400×400×150, SUS, WP	1 個	終点側 PBR-2				
	分岐部	モールド分岐 (7C用 CV2sq-3C 2m付) , 基本照明用	6 箇所					
	分岐部	モールド分岐(7C用 CV2sq-5C 2m付),入口照明用	20 箇所					
\longrightarrow	端末処理部	端末処理 (7C用 複合ケーブル)	1 箇所					
	電線路	FEP敷設	-					
	電線路	00埋込配管	-					
	電線路	露出配管・露出配線	-					
	異種管接続材	各種	-					
丰Đ	接地	D種接地工事	[1箇所]	照明分電盤				


配線リスト

記号	回路番号	負荷	名称	電線・ケー	-ブルサイズ	配管種別	施工:配管	施工:配線
①	引	電源引込線 CV 5.5sq		CV 5.5sq-2C		[G36-F#38]	屋外露出	管内配線
②	受	自動調光装置受光	部	CW-S 1. 25sq-6C		[G22-F#30]	屋外露出	管内配線
② ③	3L	坑外灯P-1		CV 2sq-3C		[G28-FEP30]	地中埋設	管内配線
_	1L	基本照明	常時点灯	2sq-2C				
ı	2L	入口照明	晴景天時点灯	2sq-20	CV複合			
ı	E	接地		2sq-1C	ケーブル			
	凯	入口照明	調光線	2sq-2C	-L (7C)	fam. mma	10 ± 1min	*******
4	1R	基本照明	常時点灯	2sq-2C	outer o	[G54-FEP50]	地中埋設	管内配線
ı	2R	入口照明	晴景天時点灯	2sq-20	CV複合			
Ī	E	接地		2sq-1C	ケーブル			
Ī	#IIR	入口照明	調光線	2sq-2C	-R (7C)			
	1L	基本照明	常時点灯	2sq-2C	over a			
- [2L	入口照明	晴曇天時点灯	2sq-2C	CV複合			
Ī	E	接地		2sq-1C	ケーブル			
	凯	入口照明	調光線	2sq-2C	-L (7C)	[FEP50]	00埋込	管内配線
(5)	1R	基本照明	常時点灯	2sq-2C	- CV複合 ケーブル	(FEP90)		
Ī	2R	入口照明	晴曇天時点灯	2sq-2C				
- 1	Е	接地		2sq-1C	ケーフル -R(7C)			
- [##R	入口照明	調光線	2sq-2C	-K (/G)			
	1L	基本照明	常時点灯	2sq-2C	CV複合 ケーブル	-	-	露出配線
	2L	入口照明	晴曇天時点灯	2sq-2C				
6	Е	接地	•	2sq-1C				
Γ	10L	入口照明	調光線	2sq-2C	-L (7C)			
	1R	基本照明	常時点灯	2sq-2C	CV複合			
	2R	入口照明	晴曇天時点灯	2sq-2C		[FEP30]	00埋込	管内配線
O	E	接地	•	2sq-1C	ケーブル	[FEP30]	00年22	
Γ	İNR	入口照明	調光線	2sq-2C	-R (7C)			
	1R	基本照明	常時点灯	2sq-2C	over a			
	2R	入口照明	晴曇天時点灯	2sq-2C	CV複合			@WX740
(B)	E	接地		2sq-10	ケーブル -R (7C)	-		露出配線
- 1	10R	入口照明	調光線	2sq-2C	¬n (/G)			
9	1R	坑外灯P-2	夜間点灯	CV 2sq-3C		[FEP30]	CO埋込	管内配線
(10)	1R	坑外灯P-2	夜間点灯	CV 2sq-3C		[FEP30]	地中埋設	管内配線

注) 表中[]は、既設再利用とする。

工事名	R7徳土 徳島上那賀線(福川トンネル) 上勝・正木 トンネルLED照明設備工事						
路線名等	徳島上那賀線						
工事箇所	勝浦郡上勝町大字正木(福川トンネル)						
図面名 凡例、配管・配線表[更新]							
縮尺	- 図面番号 2 / 17						
会社名	会社名						
事業者名	事業者名 徳島県東部県土整備局(徳島)						


[□] まの「」は、既設再利用とする。 注2) 須具は上記型まと同等以上とすること。 注3) 須具は上記型まと同等以上とすること。 注4) 第二数に(フルエ加工業員を入口し、他用可とする。 注4) 第二数には使用する灯真にで再計算を実施し、設計基準を満たすことを確認すること。

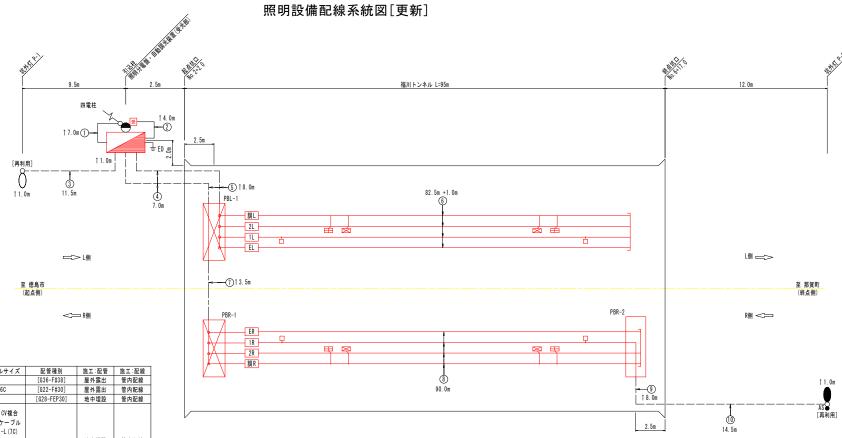

記号	回路番号	負荷	名 称	電線・ケーブルサイズ		配管種別	施工:配管	施工:配線
1	31	電源引込線		CV 5.5sq-2C		[G36-F#38]	屋外露出	管内配線
2	受	自動調光装置	受光部	CVV-S 1.25s	q-6C	[G22-F#30]	屋外露出	管内配線
② ③	3L	坑外灯P-1		CV 2sq-3C		[G28-FEP30]	地中埋設	管内配線
	1L	基本照明	常時点灯	2sq-2C	CV複合			
	2L	入口照明	晴曇天時点灯	2sq-2C	ケーブル			
	E	接地		2sq-1C	-L (7C)			
	調L	入口照明	調光線	2sq-2C	-L (76)	[G54-FEP50]	地中埋設	管内配線
4	1R	基本照明	常時点灯	2sq-2C	CV複合	[034-FEF30]	地中压政	日内町林
	2R	入口照明	晴曇天時点灯	2sq-2C	しい侵合			
	E	接地	•	2sq-1C	-R (7C)			
	調R	入口照明	調光線	2sq-2C	-K (/G)			
	1L	基本照明	常時点灯	2sq-2C	CV複合			
	2L	入口照明	晴曇天時点灯	2sq-2C	ケーブル			
	E	接地		2sq-1C				
	調L	入口照明	調光線	2sq-2C	-L (7C)	[FEP50]	CO埋込	管内配線
[5]	1R	基本照明	常時点灯	2sq-2C	CV複合	[FEF50]	00年25	日内町林
	2R	入口照明	晴曇天時点灯	2sq-2C	ケーブル			
	E	接地		2sq-1C	-R (7C)			
	調R	入口照明						
П	1L	基本照明	常時点灯	2sq-2C	CV複合			
أما	2L	入口照明	晴曇天時点灯	2sq-2C		-	-	露出配線
(O)	E	接地	•	2sq-1C	ケーブル -L(70)			
	調L	入口照明	調光線	2sq-2C	1 -L(/G)			
	1R	基本照明	常時点灯	2sq-2C	CV複合			
[a	2R	入口照明	晴曇天時点灯	2sq-2C	しい侵合	[FEP30]	CO埋込	管内配線
10	E	接地		2sq-1C	-R (7C)	[1.50]	00年20	BritLex
	調R	入口照明	調光線	2sq-2C	1 -K (/G)			
	1R	基本照明	常時点灯	2sq-2C	CV複合			
	2R	入口照明	晴曇天時点灯	2sq-2C				露出配線
10	E	接地		2sq-1C	ケーブル -R(7C)		-	路山町秋
	調R	入口照明	調光線	2sq-2C] -k (/G)			
9	1R	坑外灯P-2	夜間点灯	CV 2sq-3C		[FEP30]	CO埋込	管内配線
9	1R	坑外灯P-2	夜間点灯	CV 2sq-3C		[FEP30]	地中埋設	管内配線

注)表中[]は、既設再利用とする。

トンネル内配線区分図

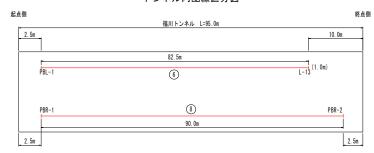


- 注1) 図中記号及び配管、配線番号は『凡例、配管・配線表[更新]』参照。
- 注2) 記号 ↑ は立上りを示す。
- 注3)盤内、PB内に配線余長を設けること。

工事名 R7徳土 徳島上那賀線(福川トンネル) 上勝・正木 トンネルLED照明設備3							
路線名等	徳島上那賀線						
工事箇所 勝浦郡上勝町大字正木(福川トンネル							
図面名 照明設備配線系統図[更新]							
縮尺	- 図面番号 3 / 17						
会社名							
事業者名	徳島県東部県土整備局(徳島)						

入口照明曲線図 S=1:500

入口部照明器具配置図



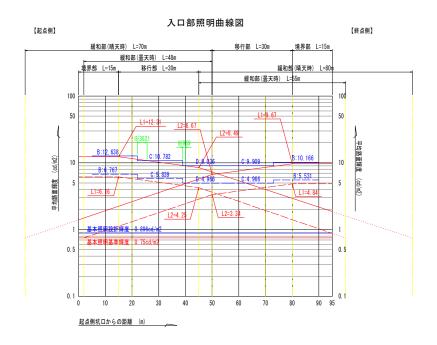


	設計条件					
トンネル名	袮	福川トンネル				
延長		95.0 m				
車道幅員		5.5 m				
設計速度		40 km/h				
野外輝度	起点側	2,800 cd/m2				
野外牌及	終点側	2,200 cd/m2				
設計交通量		1,040 台/日				
低減係数		0.5				
路面舗装		コンクリート				
内装板		無				
照明率	基本照明	0.519				
照明华	入口照明	0.505				
保守率		0.70				

	凡例								
記号	名 称、 仕 様	数量							
at 75	右	L側	R側						
	基本照明 KAE030BLS-J 相当 常時点灯(昼間100%)	3 台	3 台						
\boxtimes	入口照明 KAE100BS-J-D 相当 晴曇天時点灯(晴天時100%-曇天時50%)	3 台	3 台						
=	入口照明 KAE070BS-J-D 相当 晴曇天時点灯(晴天時100%-曇天時50%)	7 台	7 台						
	숨 計	13 台	13 台						
	音 紅		中						

- 注1) 灯具は上記型式と同等以上とすること。 注2) 灯具はKWE(プレス加工器具枠なし)も使用可とする。
- 注3) 施工前には使用する灯具にて再計算を実施し、設計基準を満たすことを確認すること。

工事名	R7徳土 徳島上那賀線(福川トンネル) 上勝・正木 トンネルLED照明設備工事			
路線名等	徳島上那賀線			
工事箇所	勝浦郡上勝町大字正木(福川トンネル)			
図面名	入口照明曲線図			
縮尺	S=1:500	図面番号	4 / 17	
会社名				
事業者名	徳島県東部県土整備局(徳島)			

坑内配置配線図 S=1:200

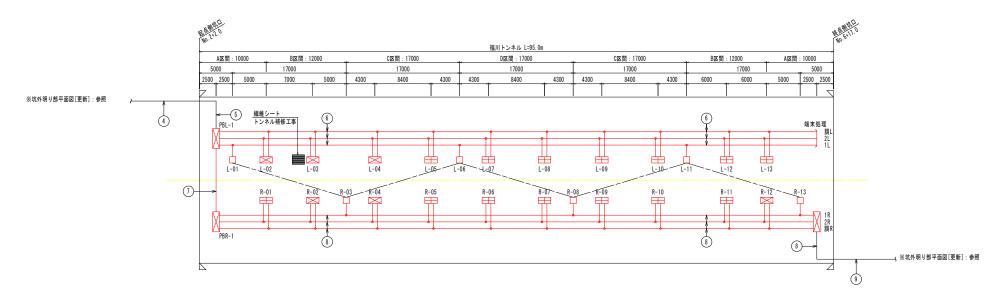

------ -- :は基本照明配置を示す。


					Я	例					
記号			名	称、	4	様			数	물	
EC 75			10	ηr.	111	18		L側	l]	R側	
	基本照明 KA	AE030BLS-J	相当	7	常時点	灯		3	台	3 台	ì
\boxtimes	入口照明 KA	AE100BS-J-D	相当	B	青曇天	時点灯	(晴天時100%-曇天時50%)	3	台	3 台	ŝ
-	入口照明 KA	AE070BS-J-D	相当	8	青曇天	時点灯	(晴天時100%-曇天時50%)	7	台	7 台	ì
	·		13	台	13 台	ì					
T at			26	台							

- 注1) 数量は、全体を示す。 注2) 灯具は上記型式と同等以上とすること。 注3) 灯具はME(ブレス加工器具枠なし)も使用可とする。 注4) 施工前には使用する灯具にて再針葉を実施し、設計基準を満たすことを確認すること。

- 注) 図中記号及び配管、配線番号は『凡例、配管・配線表[更新]』参照。
- 注)繊維シート (別途トンネル補修工事) を避けて照明器具を設置すること。

	> 100 BX F1 E E				
	工事名 R7徳土 徳島上那賀線 (福川トンネル) 上勝・正木 トンネルLED照明設備工 路線名等 徳島上那賀線				
	工事箇所 勝浦郡上勝町大字正木(福川トンオ				
	図面名	坑内配置配線図			
	縮尺	S=1:200 図面番号 5 / 17			
	会社名				
	事業者名	徳島県東部県土整備局(徳島)			


坑外明り部平面図 注1) 図中の記号及び配線配管番号は図面『凡例、配管・配線表』参照のこと。 注2) 図中のトンネル坑内配線は、別図『坑内配置配線図』参照のこと。 平 面 図 S=1:200 起点側 終点側 福川トンネル L=95.0m 埋設区間 電柱 シンサカモト51 → 別図『坑内配置配線図』参照 別図『坑内配置配線図』参照 別図『坑内配置配線図』参照 至 徳島市 **縦断図** S=1:100 B-B 終点側坑口正面図 S=1:100 縦断図 S=1:100 起点側坑口正面図 S=1:100 PBR-2 実施設計図面 R7徳土 徳島上那賀線(福川トンネル) 上勝・正木 トンネルLED照明設備工事 路線名等 徳島上那賀線 | 工事箇所 | 勝浦郡上勝町大字正木(福川トンネル) 至 照明分電盤へ 5-至 坑外灯P-2へ S-坑外明り部平面図 縮尺 図 示 図面番号 6 / 17 会社名 事業者名 徳島県東部県土整備局(徳島)

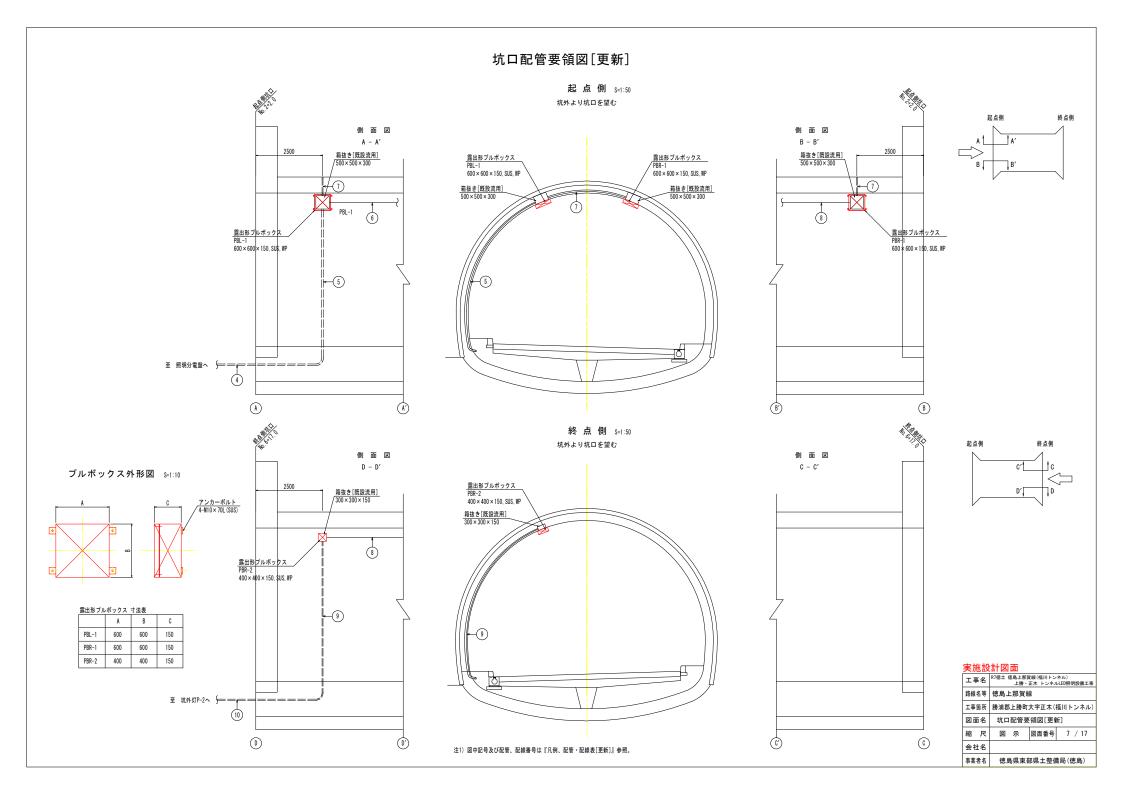

トンネル照明器具取付要領図(1)

(基本照明器具:参考図)

分岐ケーブル取付参考図 S=1:10

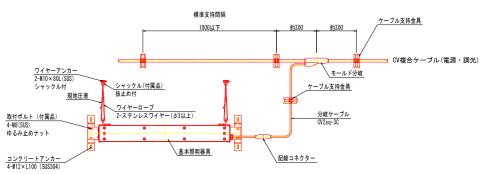

ケーブル支持金具外形図

ケーブルクランプ SUS304

クランプベース

150

管理銘板外形図 S=1:2

<銘板仕様>

材質 透明アクリル樹脂板 (表面) t=3mm 字体 丸ゴシック体


字色 黒色エナメル墨入 取付 アンカー M6-45(SUS)×2

クランプベース ケーブルクランプ仕様一覧表 (参差)


クランプペース、ゲーブルグランプ仕様一覧表(参考)				
ケーブル仕様	仕上り外径	規 格		
複合ケーブル CV-7C CV 2sq-7C	15. 5	KBS-MA, KCVS-18A		
分岐ケーブル (基本照明用) CV 2sq-3C	11. 0	KBS-MA, KCVS-11		
分岐ケーブル(入口照明用) CV 2sq-5C	12. 5	KBS-MA, KCVS-15A		

M8アンカーボルト SUS304


モールド分岐部詳細図

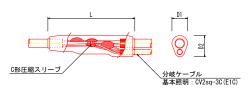


基本照明取付要領図 8=1:5 (参考)

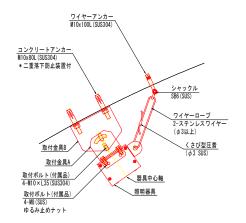

標準断面図 8=1:50

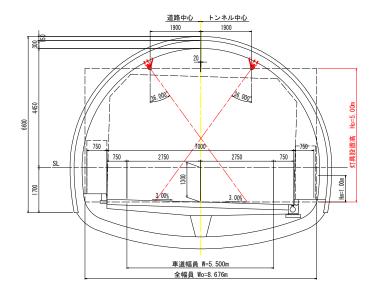

取付金具 8=1:5 (参考)

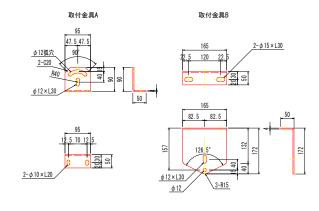


工事	名	R7億土 {		賀線(福川トン 正木 トンネ)	ネル) レLED照明設備工事
路線名	等	徳島上			
工事箇所 勝浦郡上勝町大字正木(福川トンネ					福川トンネル)
図面	名	トン	ネル!!	照明器具取	!付要領図(1)
縮.	尺	図	示	図面番号	8 / 17
会社	名				
事業者	名	徳島	県東	部県土整備	備局(徳島)

トンネル照明器具取付要領図 (2)


(入口照明器具:参考図)

分岐ケーブル取付参考図 S=1:10

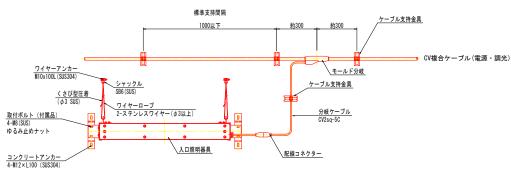

管理銘板外形図 S=1:2


ケーブル支持金具外形図

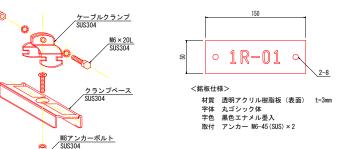


クランプベース、ケーブルクランプ仕様一覧表 (参考)

クランプペース、ゲーブルグランプ仕様一覧表(参考)				
ケーブル仕様	仕上り外径	規 格		
複合ケーブル CV-7C CV 2sq-7C	15. 5	KBS-MA, KCVS-18A		
分岐ケーブル (基本照明用) CV 2sq-3C	11. 0	KBS-MA, KCVS-11		
分岐ケーブル(入口照明用) CV 2sq-5C	12. 5	KBS-MA, KCVS-15A		


モールド分岐部詳細図

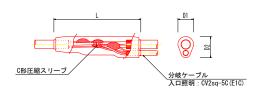


入口照明取付要領図 S=1:5 (参考)

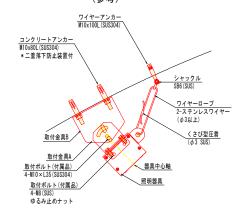

標準断面図 8=1:50

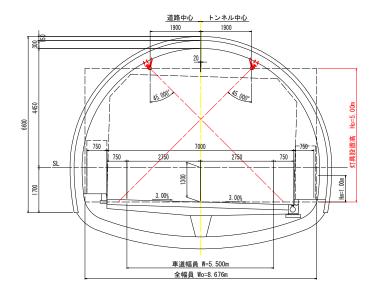



取付金具 8=1:5

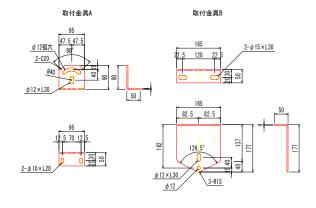

7 () O EX FI — —					
工事名	R7徳土 徳島上那賀線(福川トンネル) 上勝・正木 トンネルLED照明設備工事				
路線名等	徳島上那賀線				
工事箇所	勝浦郡上勝町大字正木(福川トンネル				
図面名	トンネル照明器具取付要領図(2)				
縮尺	図 示 図面番号 9 / 17				
会社名					
事業者名	徳島県東部県土整備局(徳島)				

トンネル照明器具外形図 S=1:5 (参考図)

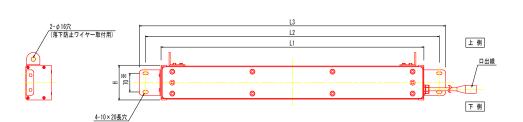


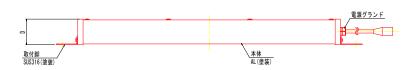

基本照明

器具形式	L1 (mm)	L2 (mm)	L3 (mm)	H (mm)	D (mm)
KAE030BLS-J 相当	984 ※	1100 ※	1146 ※	240以下	130以下

注1) 表及び図中 ※ 印の寸法は参考値とする。

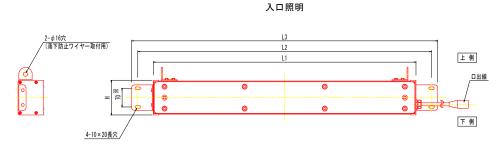



器具形式	L1 (mm)	L2 (mm)	L3 (mm)	H (mm)	D (mm)
KAE100BS-J-D 相当	984 ※	1100 ※	1146 ※	240以下	130以下
KAE070BS-J-D 相当	984 ※	1100 ※	1146 ※	240以下	130以下

注1) 表及び図中 ※ 印の寸法は参考値とする。

注2) "-D" は調光形を示す。

区分	器具形式	定格光束	調光	備考
基本照明	KAE030BLS-J 相当	3,000 Lm	-	

区分	器具形式	定格光束	調光	備考
入口照明	KAE100BS-J-D 相当	10,000 Lm	100%-50%	
	KAE070BS-J-D 相当	7, 000 Lm	100%-50%	

注1) "-D"は調光形を示す。

<u>仕 様</u> 1. 電源電圧: AC200V 50/60Hz

2. 調光電圧: AC200V

3. 光 源: 白色LED 4. 防水性能: IP55

5. 塗 装:塗装色は、マンセルN7(艶有)とする。


下地処理後、上塗りとして合成樹脂塗料焼付け塗装とする。 内面への塗装付着については、特に規定しない。

6. 初期光束補正機能付


工事名	R7徳土 徳島上那賀線(福川トンネル) 上勝・正木 トンネルLED照明設備工事				
路線名等	徳島上那賀線				
工事箇所	勝浦郡上勝町大字正木(福川トンネル)				
図面名	トンネル照明器具外形図				
縮尺	S=1:5	図面番号	10 / 17		
会社名					
事業者名	徳島県東部	8県土整備	構局(徳島)		

坑外灯外形図 [参考]

装柱図(起点側) S=1:30

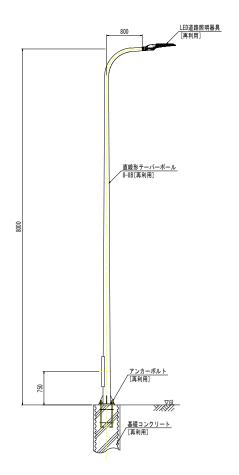


装柱図(終点側) S=1:30 P-2

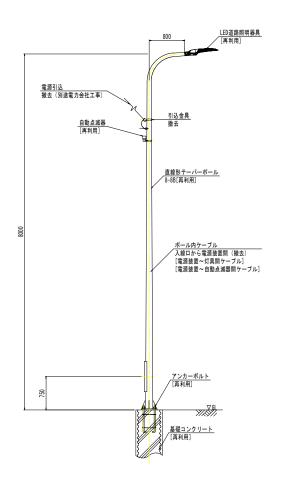

注) 図中[]は、既設再利用とする。

工事名	R7徳土 徳島上那賀線(福川トンネル) 上勝・正木 トンネルLED照明設備工事					
路線名等	徳島上那賀線					
工事箇所	勝浦郡上勝町大字正木(福川トンネル)					
図面名	坑外灯外形図 [参考]					
縮尺	S=1:30 図面番号 11 / 17					
会社名						
事業者名	徳島県東部県土整備局(徳島)					

受電設備外形図[参考]

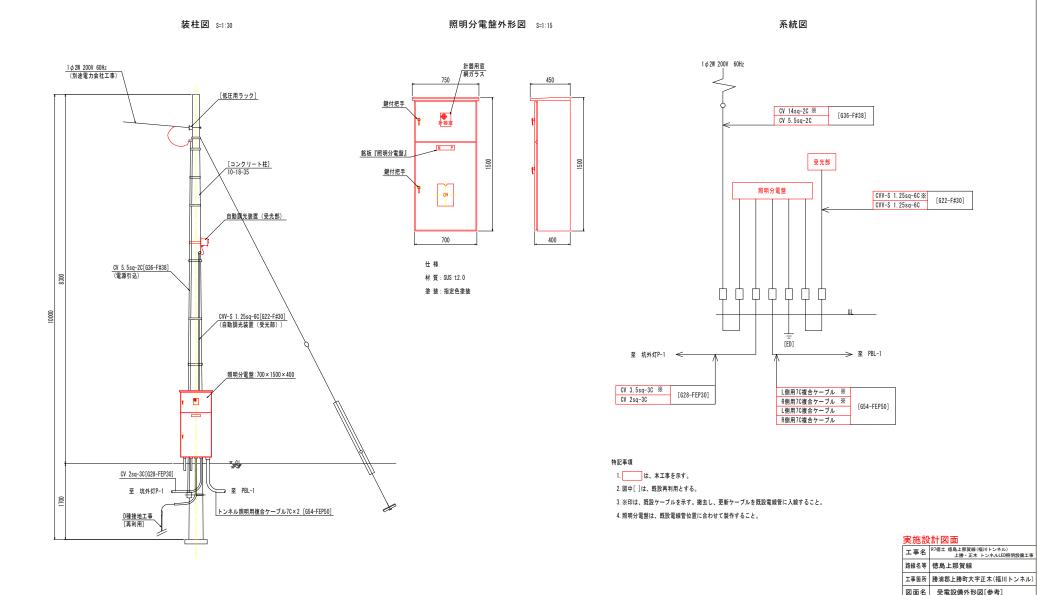


縮尺

会社名 事業者名 図 示 図面番号 12 / 17

徳島県東部県土整備局(徳島)

照明分電盤単線結線図

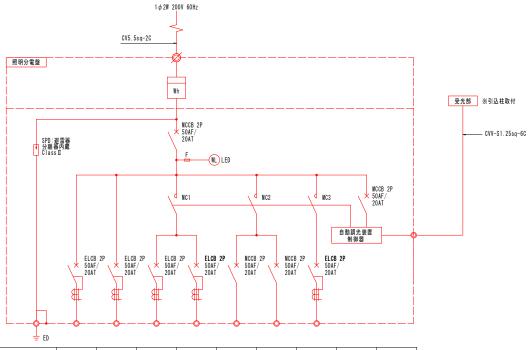


	電 圧		200V	200V	200V	200V	200V	200V	200V	200V	
	回路番号			1R	2L	2R	調L	調用	3L	制御電源	
回路名称		基本照明常時点灯	基本照明常時点灯	入口晴曇天	照明時点灯	入口照明 調光L 50%調光	入口照明 調光R 50%調光	坑外灯 夜間点灯	制御電源	ä†	
	KAE030BLS-J	相当	3	3							6
負	KAE100BS-J-D	相当			3	3	(3)	(3)			6
荷	KAE070BS-J-D	相当			7	7	(7)	(7)			14
	KCE050-2	相当		1					1		2
	負荷容量 (kVA)			0.162	0. 780	0. 780	0. 020	0. 020	0.060	0. 100	2. 024


- 注1) MCの定格電流はAC3級により選定する。
- 注2) ELCB感度電流100mAとする。

	> 100 EXT						
	工事名	名 R7徳土 徳島上那賀線(福川トンネル) 上勝・正木 トンネルLED照明設備					
	路線名等 徳島上那賀線						
	工事箇所 勝浦郡上勝町大字正木(福川トンネ						
図面名 照明分電盤単線結線			図				
	縮尺	- [図面番号	13 / 17			
	会社名						
	事業者名	徳島県東部	県土整備	構局(徳島)			


自動調光装置外形図 S=1:3


トンネル自動調光装置制御部

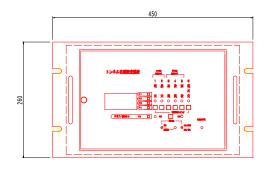

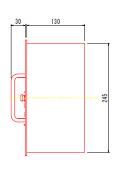


受光部

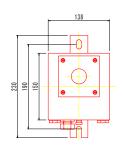

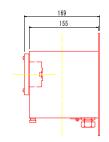

タイムチャート付図

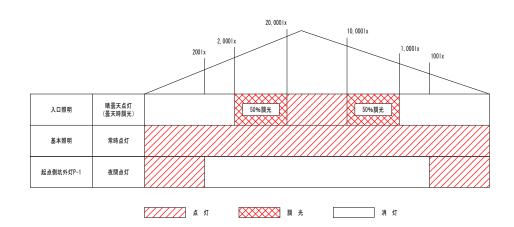

※寸法、仕様等の数値は、参考値とする。
※図は、メーカーを特定するものではない。

※終点側坑外灯P-2は、ポール設置の自動点滅器により点滅する。

工事名	R7徳土 徳島上那賀線(福川トンネル) 上勝・正木 トンネルLED照明設備工事					
路線名等	徳島上那賀線					
工事箇所	勝浦郡上勝町大字正木(福川トンネル)					
図面名	自動調光装置外形図					
縮尺	S=1:3 図面番号 14 / 17					
会社名	<u> </u>					
事業者名	徳島県東部	8県土整備	構局(徳島)			

凡例、配管・配線表[撤去]

凡例:数量表

記 号	名 称	仕 様	数量	備考					
	基本照明器具	NX35W KL035B 常時点灯	11 台						
\bowtie	入口照明器具	NX90W KL090B 晴曇天時点灯	4 台						
B	入口照明器具	NX135W KL135B 晴曇天時点灯	28 台						
0	坑外灯 P-1	KCE050-2 8-8B 夜間点灯	[1 基]	既設再利用					
•	坑外灯 P-2	KCE050-2 8-8B 夜間点灯	[1 基]	既設再利用					
Φ-√-	引込柱	コンクリート柱 10-18-3.5	[1 基]	既設再利用					
	照明分電盤	引込柱共架形 700×1500×400	1 面						
受	自動調光装置受光部	照度式:引込柱取付	1 個						
AS	自動点滅器	200V3A: 坑外灯P-2ポール取付	[1 個]	既設再利用					
⊠pв	プルボックス	露出形 PB 600×600×150, SUS, WP	1 個	起点側 PBL-1					
⊠ _{PB}	プルボックス	露出形 PB 300×300×200, SUS, WP	1 個	終点側 PBR-1					
	箱抜1	500 × 500 × 300							
	箱抜2	300 × 300 × 150							
	分岐部	モールド分岐 (7C用 CV2sq-3C 2m付),基本照明用	11 箇所						
	分岐部	モールド分岐 (7C用 CV2sq-3C 2m付),入口照明用	32 箇所						
\longrightarrow	端末処理部	端末処理 (7C用 複合ケーブル)	1 箇所						
	電線路	FEP敷設	-						
	電線路	CO埋込配管	-						
	電線路	露出配管・露出配線	-						
	異種管接続材	各種	-						
干ED	接地	D種接地工事	[1箇所]	照明分電盤					
4 h 1 min 1	W. + 1 1 1 1 1 1 1 1 1 1 1 1 1 1 1 1 1 1								

注) 表中[]は、既設再利用とする。


配線リスト

記号	回路番号	負荷名称		電線・ケーブルサイズ		配管種別	施工:配管	施工:配線
1	引	電源引込線		CV 14sq-2C		[G36-F#38]	屋外露出	管内配線
<u>0</u>	受	自動調光装置外		CVV-S 1.25	sq-60	[G22-F#30]	屋外露出	管内配線
③	3L	坑外灯P-1		CV 3.5sq-3C		[G28-FEP30]	地中埋設	管内配線
	1L	基本照明	常時点灯	3.5sq-2C	CV複合			
ĺ	2L	入口照明	晴曇天時点灯	8sq-2C	- 5V核音			
ı	3L	入口照明	晴天時点灯	8sq-2C	-L(7C)			
$_{\sim}$	E	接地		2sq-1C	-L(/G)	[054 55050]	14. 4. 10. 50.	Mr et 27 60
4	1R	基本照明	常時点灯	3.5sq-2C	OV# A	[G54-FEP50]	地中埋設	管内配線
ı	2R	入口照明	晴曇天時点灯	8sq-2C	CV複合			
ı	3R	入口照明	晴天時点灯	8sq-2C	ケーブル			
ı	E	接地		2sq-1C	-R (7C)			
	1L	基本照明	常時点灯	3.5sq-2C	OVAE A			
ı	2L	入口照明	晴曇天時点灯	8sq-2C	CV複合			
ı	3L	入口照明	晴天時点灯	8sq-2C	ケーブル			
اھ	E	接地		2sq-1C	-L (7C)		CO埋込	65 th \$7 69
(3)	1R	基本照明	常時点灯	3.5sq-2C	OV NE A	FEP50]	00理込	管内配線
ı	2R	入口照明	晴曇天時点灯	8sq-2C	CV複合			
ı	3R	入口照明	晴天時点灯	8sq-2C	ケーブル			
ı	E	接地		2sq-1C	-R (7C)			
	1L	基本照明	常時点灯	3.5sq-2C	OV NE A	-	-	露出配線
ام	2L	入口照明	晴曇天時点灯	8sq-2C	CV複合			
6	3L	入口照明	晴天時点灯	8sq-2C	ケーブル			
ı	E	接地		2sq-1C	-L (7C)			
	1 R	基本照明	常時点灯	3.5sq-2C	OV-ME A	[55000]	CO埋込	管内配線
اھ	2R	入口照明	晴曇天時点灯	8sq-2C	CV複合			
0	3R	入口照明	晴天時点灯	8sq-2C	ケーブル	[FEP30]		
ı	E	接地		2sq-1C	-R (7C)			
	1 R	基本照明	常時点灯	3.5sq-2C	OVAE A			露出配線
اھ	2R	入口照明	晴曇天時点灯	8sq-2C	CV複合			
8	3R	入口照明	晴天時点灯	8sq-2C	ケーブル	-		
ı	E	接地		2sq-1C	-R (7C)			
9	1R	坑外灯P-2	夜間点灯	CV3.5sq-3C		[FEP30]	CO埋込	管内配線
(ii)	1 R	坑外灯P-2	夜間点灯	CV3.5sq-3C		[FEP30]	地中埋設	管内配線


注) 表中[]は、既設再利用とする。

工事名	R7徳土 徳島上那賀線(福川トンネル) 上勝・正木 トンネルLED照明設備工事						
路線名等	徳島上那賀線						
工事箇所	勝浦郡上勝町大字正木(福川トンネル)						
図面名	凡例、配管	・配線表	[撤去]				
縮尺	- 図面番号 15 / 17						
会社名							
事業者名 徳島県東部県土整備局(徳島)							

照明設備配線系統図[撤去]

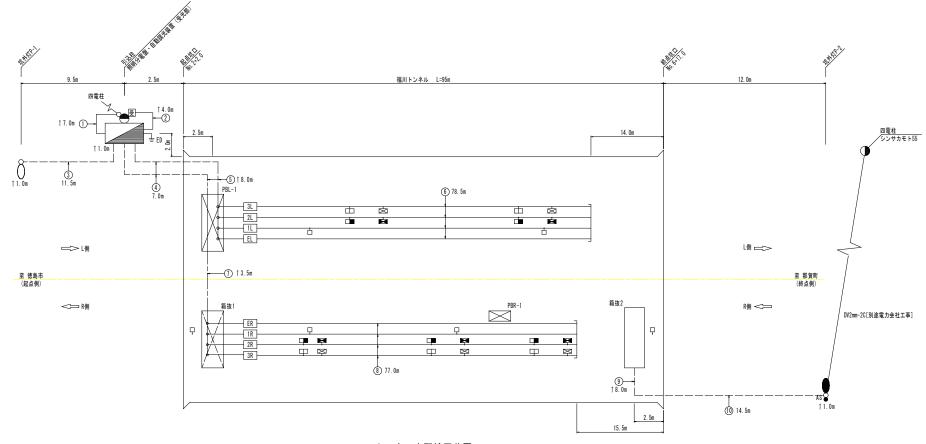

トンネル内配線区分図

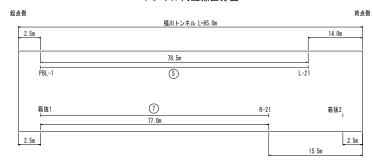

注1) 図中記号及び配管、配線番号は『凡例、配管・配線表[撤去]』参照。

注2) 記号 ↑ は立上りを示す。

工事名 R7徳土 徳島上那賀線(福川トンネル) 上勝・正木 トンネルLED照明制							
	路線名等	徳島上那賀線					
	工事箇所	勝浦郡上勝町	大字正木(福川トンネル)			
図面名 照明設備配線系統図			[撤去]				
	縮尺	-	図面番号	16 / 17			
会社名							
事業者名 徳島県東部県土整備局(徳島							

